深圳市宝安区人民医院 建安院区A栋810、811增设精神 心理科病房厕所

(建筑装饰专业)施工图设计

序号	图名	图别	图号
		'	,
1	封面 图纸目录	施工图	JS-00
2	建筑装修工程总说明及做法表	施工图	JS-01
3	原始平面图	施工图	JS-02
4	新砌隔墙平面图	施工图	JS-03
5	平面布置图	施工图	JS-04
6	地面材质铺贴图	施工图	JS-05
7	天花吊顶图	施工图	JS-06
8	铝扣板大样图	施工图	JS-07
9	门窗及立面图	施工图	JS-08
10	电气设计说明	施工图	DS-01
11	示意图	施工图	DS-02
12	门禁示意图	施工图	DS-03
13	改造照明平面图	施工图	DS-04
14	室内给排水设计施工说明	施工图	SS-01
15	卫生间给排水大样平面图	施工图	SS-02
1			
2			
3			
4			
5			



广东鸿宇建筑与工程设计顾问有限公司

建筑装修工程总说明及做法表

一、设计依据:

- 1、现行国家有关设计规范、规定、通则及深圳市颁布的设计规范、规定。
- 2、建设单位所提供的建筑物平面图。
- 3、建设单位的相关要求、说明及所提供的相关资料。

二、工程概况:

- 1、工程名称: 建安院区A栋810、811增设精神心理科病房厕所
- 2、工程地址:建安A栋8楼2个卫生间
- 3、工程现状:现状为走廊。
- 4、建设单位:深圳市宝安区人民医院

三、标高及单位:

- 1、本图所示与墙、柱等相对尺寸为控制性尺寸,具体尺寸依现场放样而定。如因现场情况天花造型达不到图示标高,应依现场最大标高。
- 2、本工程设计标高为相对于本楼层完成面标高。
- 3、装修图中所注各层标高为完成标高。
- 4、本工程施工图纸标高以(米)为单位,尺寸以毫米(mm)。

四、防火及环保:

- 1、本工程设计不改变建筑物原有防火分区,疏散通道满足要求。
- 2、本工程设计装修材料全部采用不燃或难燃材料。
- 3、原建筑物为满足环保要求,所有采用的水性涂料须高于国家标准(其TVOC指标不可大于30)

五、装修主要用材及构造要求:

1、天花

- 1)、铝扣板吊顶:采用300×300铝扣板(壁厚0.6),配配套C50型镀锌轻钢龙骨(用于卫生间)。
- 2) 、天花收边线为带弧形铝合金收边线。
- 3)、室内装修材料燃烧采用难燃木枋、夹板。所有难燃夹板、木枋均经过防潮、防火处理。刮灰前均油脂胶酚醛清漆两遍。
- 4)、吊顶工程所采用的龙骨、饰面板的质量应符合现行国家标准的规定。吊杆的材料为镀锌碳钢,经软化回火和预拉伸处理,

吊杆的间距≤1200mm,紧固件宜采用镀锌制品。

5)、轻钢龙骨吊顶的施工可配合国家标准图集03J502-2《内装修-室内吊顶》进行,并按GB50210-2001

《建筑装饰装修工程质量验收规范》进行验收。 2

、地面

1)、地面面砖: 原有地砖铲除至基层; ,抬高基层,20mm厚1: 2水泥砂浆找平,聚氨酯防水涂膜2.0厚,反上墙身1800高,一体成形;10厚1: 2 水泥砂浆保护层,纯水泥膏坐砌300×300×10黑色防滑地砖,白水泥浆勾缝。

3 、 墙体

- 1)、卫生间内墙做聚氨脂防水处理1800高,与地面一体成形。
 - 墙面横贴米白色600×300×8墙砖到顶。其它原有卫生间墙面砖铲除至墙体基层,重新做防水层。
- 2)、加气混凝土砌块墙: 采用立方体抗压强度≥5.0MPa的蒸压加气混凝土砌块,規格: 600mm (L) x200mm (W) x400mm (H),容重600Kg/m,干导热系数0.14w/m.k。砌筑砂浆采用M5混合砂浆;
- 3)、除特别有立面做法或说明的墙面外新建墙面和原有墙面贴100高磁砖踢脚线,白水泥勾缝;踢脚线以上刷白色乳胶漆做法为: 刮灰三遍并打磨平整,白色乳胶漆底漆两遍,哑光面漆两遍。新建墙体均到梁底或板底。新建墙体如隔到窗户时,墙体应砌至玻璃边,并用夹板封边。原有墙面需用砂纸打磨平整后刮腻子一遍后方可上底漆。

六、装修施工有关修复的要求说明及补充说明:

- 1、本工程凡是拆除后须再恢复衔接和重新施工安装的部分,均应保证施工完成后如同新造的相同施工质量,执行与新造工程相同的施工标准。
- 2、凡是本图中未注明而因实际使用、观瞻有必要要求的,可视为不可预见内容并应按照施工及验收要求加做施工。
- 3、凡是拆除的工程施工。相关的无用的电线线槽等均应同时拆除清理。
- 4、所有装修材料品牌由建设方与施工方另行确定。但应符合国家及地区相关行业标准。
- 5、本图须经政府相关职能部门审批后方可用于施工。

引用标准图集目录

图集号	图名	备注	图集号	图名	备注
98ZJ501	室内装修及配件	中南地区通用建筑标准设计	98ZJ901	室外装修及配件	中南地区通用建筑标准设计
03J502	内装修	中南地区通用建筑标准设计	GB50222-95 (2002年版)	建筑内部装修设计防火规范	

- 附注: 1、凡是图上未注明和本表未说明均按国家有关现行规范及深圳市有关规定执行。
 - 2、预埋木砖均须做防腐处理。露明铁件均须做防腐处理。
 - 3、凡涉及颜色、规格等材料,均应在施工前提供样品或样板。经建设单位和设计单位认可后,方可订货加工、施工。
 - 4、本工程施工图应与各专业设计图密切配合施工。设计未尽事项,在施工中各方应及时沟通,共同商定。
 - 5、本工程施工及验收应严格执行国家现行的有关规范、规定。

材料、构造做法要求

- 1. 工程所用所有材料均应符合国家环保要求。
- 2. 装修应严格执行《建筑设计防火规范》中相应条款和《建筑内部装修设计防火规范》GB 50222-95的规定。 装修材料按其燃烧性能划分为四个等级,见下表:

等级	装修材料燃烧性能
Α	不燃性
B1	难燃性
B 2	可燃性
R3	易嫩性

			装修材	材燃烧	性能等	级			
场所	规模、性质	-es inn	4.5	u ==	tifi dar	固定	装饰织	物	其他装
		顶棚	墙面	地面	隔断	絮	窗帘	帷幕	饰材料
建安A栋8楼卫生间		Α	Α	В1	Α	В2	В2	-	В2
				-				-	



广东鸿字建筑与工程设计顾问有限公

HONG YU ARCHITECTURAL& ENGINEERING DESIGNING CONSULTANTS LTD

建筑工程 甲级 编号 A144001127 风景园林 乙级 编号 A244001124 人防工程 乙级 编号 A244001124 市政工程 乙级 编号 A244001124

(道路、桥梁、给水、排水)

	会 签 COORDINATION
建筑 ARCHI.	
园 林 GARDEN.	
结 构 struct.	
给排水 PLUMBING	
电气 ELEC.	
暖通/燃气 HVAC/GAS	

門 注 DESCRIPTIONS

1.不可按图纸(含CAD文件)量取尺寸。所有尺寸均须通过放样确定。未经同意不得使用、泄露、散布或复制本文件及其資料。

2.此施工图设计必须经过相关政府规划、建设、消防等部门及 审图公司审核通过后才能施工。

审 定 APPROVED BY	张念华	\$4\$
审 核 EXAMINED BY	赵自强	弧绳
项目负责 CAPTAIN	赵自强	彭∕残
专业负责 CHIEF ENGI.	梁颖斌	半额
校 对 CHECKED BY	谢 奎	Me
设 计 DESIGNED BY	梁颖斌	子教
	印刷体 PRINT	签 署 SIGNATURE

建设单位 CLIENT	深圳市宝安区人民医院

工程名称 建安A栋8楼810,811新增卫生间 PROJECT (BYGGGC2023-2-6)

子项—单体名称 SUBPROJECT-UNIT


图 年 建筑装修工程总说明及做法表设计号

DRAWING No.

DRAWING TYPE 施工图 归档纪录:



JS-01

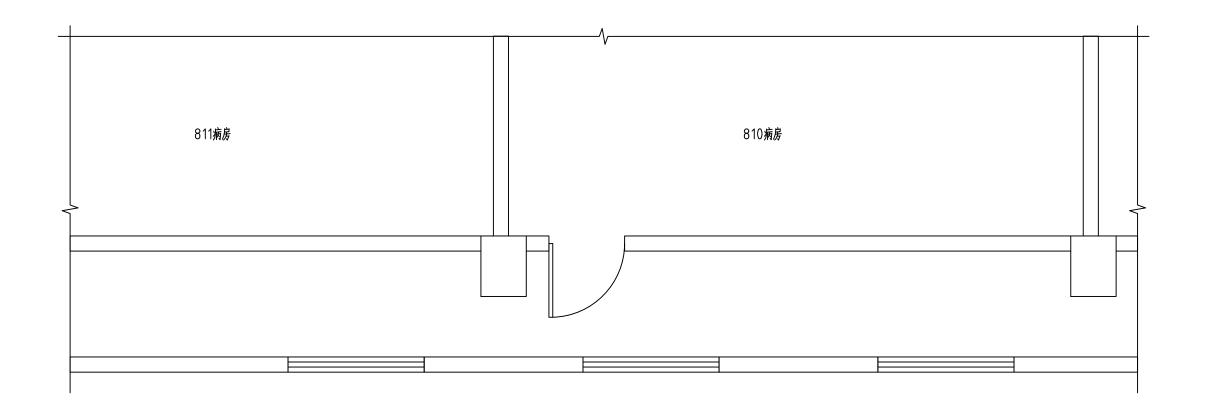

原始平面图 1:50



HONG YU ARCHITECTURAL& ENGINEERING DESIGNING CONSULTANTS LTD

建筑工程 甲级 编号 A144001127 风景园林 乙级 编号 A244001124 人防工程 乙级 编号 A244001124 市政工程 乙级 编号 A244001124 (道路、桥梁、给水、排水)

城市规划 乙级 编号 【粤】城规编(142013) 工程咨询 丙级 编号 工咨丙12320160002

	会 签
	COORDINATION
建 ARCHI.	
园 林 GARDEN.	
结 构 STRUCT.	
给排水 PLUMBING	
电气 ELEC.	
暖通/燃气 HVAC/GAS	

附 注 DESCRIPTIONS

1.不可按图纸(含CAID文件)量取尺寸。所有尺寸均须通过放样确定。未经同意不得使用、泄露、散布或复制本文件及其资料。

2.此處工图设计必须经过相关政府規划、建设、消防等部门及 审图公司审核通过后才能施工。

审 定 APPROVED BY	张念华	第23年
审 核 EXAMINED BY	赵自强	弧绳
项目负责 CAPTAIN	赵自强	彭/说
专业负责 CHIEF ENGI.	梁颖斌	子被
校 对 CHECKED BY	谢奎	Mi
设 计 DESIGNED BY	梁颖斌	No.
	印刷体 PRINT	签署 SIGNATURE

建设单位 深圳市宝安区人民医院

建设地点

子项—单体名称 SUBPROJECT-UNIT

图 名 原始平面图

设计号 CONTRACT No.


第一版 日 :

日期 DATE 2023.02

图别 DRAWING TYPE 施工图

图号 DRAWING No. JS-02



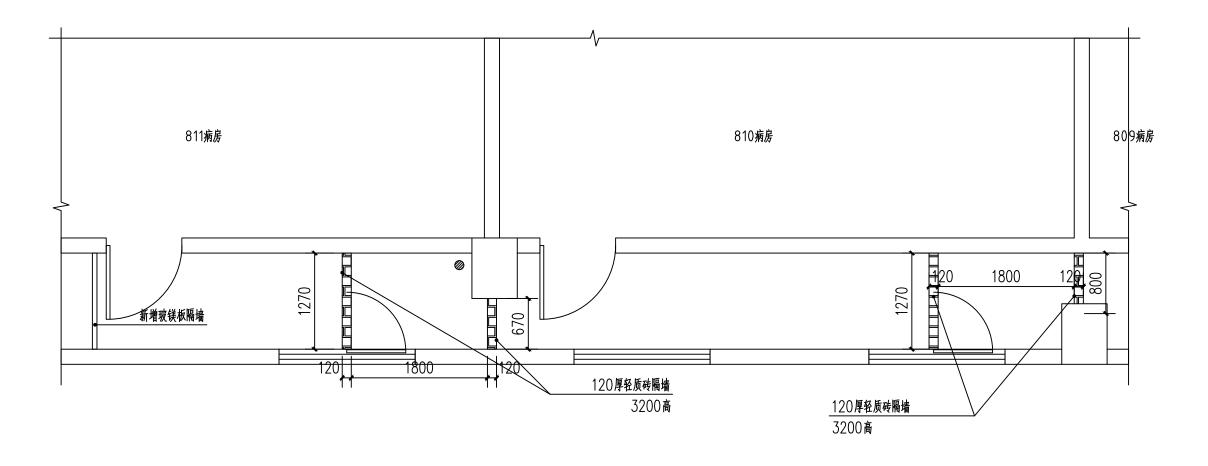



HONG YU ARCHITECTURAL& ENGINEERING DESIGNING CONSULTANTS LTD

建筑工程 甲级 编号 A144001127 风景园林 乙级 编号 A244001124 人防工程 乙级 编号 A244001124 市政工程 乙级 编号 A244001124 (道路、桥梁、给水、排水)

城市规划 乙级 编号 【粤】城规编(142013) 工程咨询 丙级 编号 工咨页12320160002

	会 签
	COORDINATION
建 ARCHI.	
园 林 GARDEN.	
结 构 STRUCT.	
给排水 PLUMBING	
电气 ELEC.	
暖通/燃气 HVAC/GAS	

附 注 DESCRIPTIONS

1.不可按图纸(含CAD文件)量取尺寸。所有尺寸均须通过放样确定。未经同意不得使用、泄露、散布或复制本文件及其

2此施工图设计必须经过相关政府规划、建设、消防等部门及 审图公司审核通过后才能施工。

审 定 APPROVED BY	张念华	和
审 核 EXAMINED BY	赵自强	弧绳
项目负责 CAPTAIN	赵自强	梦 ◆陽
专业负责 CHIEF ENGI.	梁颖斌	子教
校 对 CHECKED BY	谢 奎	Me
设 计 DESIGNED BY	梁颖斌	子教
	印刷体 PRINT	签署 SIGNATURE

建设单位 深圳市宝安区人民医院

建设地点 stre

工程名称 建安A栋8楼810,811新增卫生间 (BYGGGC2023-2-6)

子项—单体名称 SUBPROJECT-UNIT

图 名 TITLE 新砌隔墙平面图


设计号 CONTRACT No.

日期 DATE 2023.02

图别 DRAWING TYPE 施工图

图号 DRAWING No. JS-03



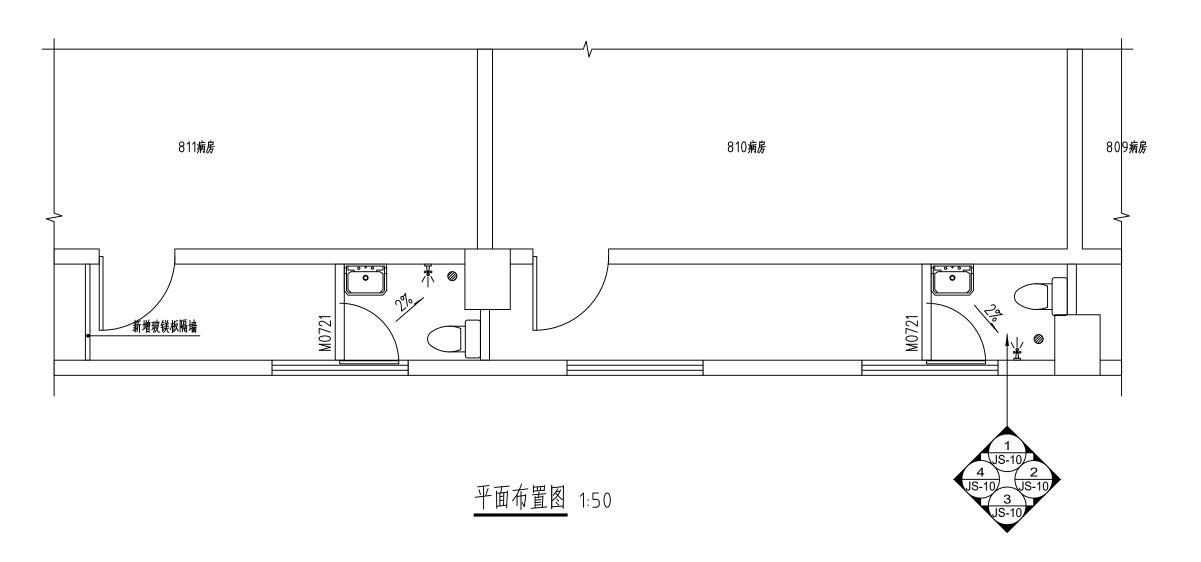



HONG YU ARCHITECTURAL& ENGINEERING DESIGNING CONSULTANTS LTD

建筑工程 甲级 编号 A144001127 风景园林 乙级 编号 A244001124 人防工程 乙级 编号 A244001124 市政工程 乙级 编号 A244001124 (道路、桥梁、给水、排水)

城市规划 乙级 编号 【粤】城规编(142013) 工程咨询 丙级 编号 工咨页12320160002

	会 签
	COORDINATION
建 筑 ARCHI.	
园 林 GARDEN.	
结构 STRUCT.	
给排水 PLUMBING	
电气 ELEC.	
暖通/燃气 HVAC/GAS	

附 注 DESCRIPTIONS

1.不可按图纸(含CAD文件)量取尺寸。所有尺寸均须通过放样确定。未经同意不得使用、泄露、散布或复制本文件及其

2此施工图设计必须经过相关政府规划、建设、消防等部门及 审图公司审核通过后才能施工。

审 定 APPROVED BY	张念华	第四章
审 核 EXAMINED BY	赵自强	弘维
项目负责 CAPTAIN	赵自强	彭维
专业负责 CHIEF ENGI.	梁颖斌	子教
校 对 CHECKED BY	谢奎	Mr.
设 计 DESIGNED BY	梁颖斌	半数
	印刷体 PRINT	签署 SIGNATURE

建设单位 深圳市宝安区人民医院 建设地点 stre 工程名称 建安A栋8楼810,811新增卫生间 (BYGGGC2023-2-6)

子项—单体名称 SUBPROJECT-UNIT

图 名 TITLE 平面布置图

设计号 CONTRACT No. 版次 EDITION No.

日期 DATE 2023.02 图号 DRAWING No. JS-04

DRAWING TYPE 施工图 归档纪录:

图别



图例:



坐厕位




成品感应洗手盆(带冷热水)



花洒 (带冷热水)

地漏

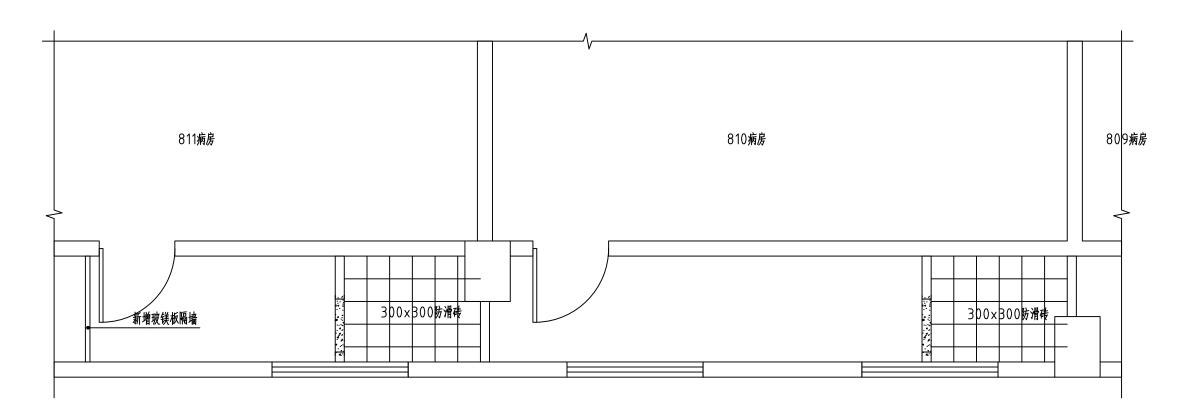

地面材质铺贴图 1:50

图标	名 称	规 格
	防滑砖	規格: 300*300*10
No. of the second	门槛石	

说明:卫生间门口为印度红门槛石



广东鸿宇建筑与工程设计顾问有限公司

HONG YU ARCHITECTURAL& ENGINEERING DESIGNING CONSULTANTS LTD

建筑工程 甲级 编号 A144001127 风景园林 乙级 编号 A244001124 人防工程 乙级 编号 A244001124 市政工程 乙级 编号 A244001124 (道路、桥梁、给水、排水)

城市规划 乙级 编号 [粤]城规编(142013) 工程咨询 丙级 编号 工咨丙12320160002

	会 签 COORDINATION
建 筑 ARCHI.	
园 林 GARDEN.	
结构 STRUCT.	
给排水 PLUMBING	
电气 ELEC.	
暖通/燃气 HVAC/GAS	

附 注 DESCRIPTIONS

1.不可按图纸(含(All)文件)量取尺寸。所有尺寸均须通过放样确定。未经同意不得使用、泄露、散布或复制本文件及其资料。

2.此萬工图设计必须经过相关政府规划、建设、消防等部门及 审图公司审核通过后才能施工。

审 定 APPROVED BY	张念华	\$4
审 核 EXAMINED BY	赵自强	知得
项目负责 CAPTAIN	赵自强	彭维
专业负责 CHIEF ENGI.	梁颖斌	子教
校 对 CHECKED BY	谢奎	Mr.
设 计 DESIGNED BY	梁颖斌	考核
	印刷体 PRINT	签 署 SIGNATURE

建设单位 CLIENT 深圳市宝安区人民医院

建设地点

工程名称 建安A栋8楼810,811新增卫生间 (BYGGGC2023-2-6)

子项—单体名称 SUBPROJECT-UNIT

图 名 地面材质铺贴图

设计号 CONTRACT No.

一版 日期 2023.02


图号 DRAWING No.

版次 EDITION No. 第一版 图别 DRAWING TYPE 施工图

归档纪录:



JS-05

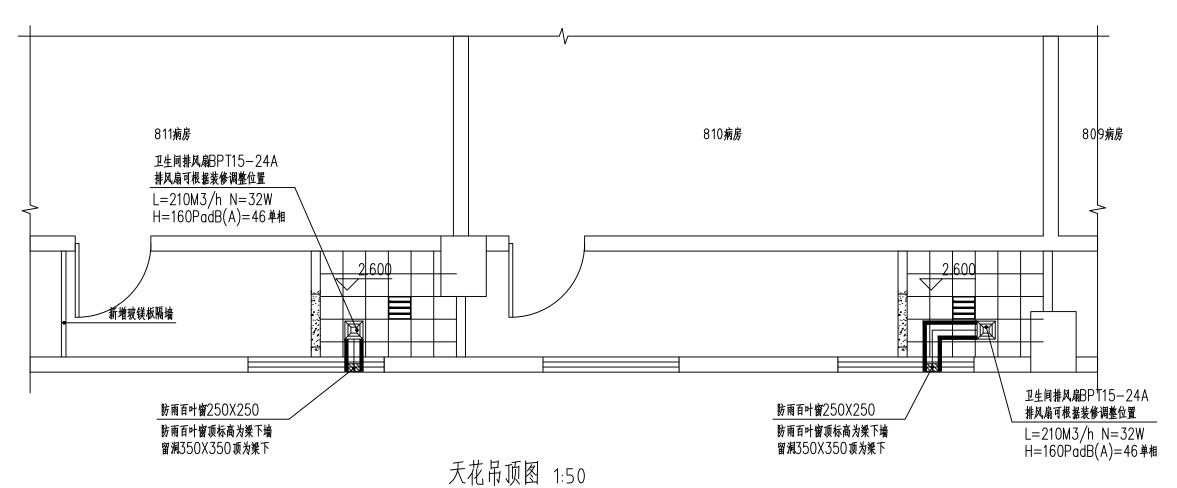

说明:卫生间采用卫生间排风扇BPT15-24A型排风扇, 排风换气次数n=10次/h,风管安装高度为梁下100mm. 排风换布置见图所示。

所有明装的管线一律包DVC方形管





广东鸿宇建筑与工程设计顾问有限公司

HONG YU ARCHITECTURAL& ENGINEERING DESIGNING CONSULTANTS LTD

建筑工程 甲级 编号 A144001127 风景园林 乙级 编号 A244001124 人防工程 乙级 编号 A244001124 市政工程 乙级 编号 A244001124 (道路、桥梁、给水、排水)

城市规划 乙级 编号 【粤】城规编(142013) 工程咨询 丙级 编号 工咨丙12320160002

	会 签 COORDINATION
建筑	
ARCHI.	
园林	
GARDEN.	
结 构	
STRUCT.	
给排水	
PLUMBING	
电气	
ELEC.	
暖通/燃气	
HVAC/GAS	l

附 注

1.不可按图纸(含CAD文件)量取尺寸。所有尺寸均须通过放样确定。未经同意不得使用、泄露、散布或复制本文件及其

2此施工图设计必须经过相关政府规划、建设、消防等部门及 审图公司审核通过后才能施工。

审 定 APPROVED BY	张念华	和
审 核 EXAMINED BY	赵自强	弘码
项目负责 CAPTAIN	赵自强	彭维
专业负责 CHIEF ENGI.	梁颖斌	1988
校 对 CHECKED BY	谢奎	Mr.
设 计 DESIGNED BY	梁颖斌	泽教
	印刷体 PRINT	签署 SIGNATURE

深圳市宝安区人民医院

建设地点 stre

(BYGGGC2023-2-6)

子项—单体名称 SUBPROJECT-UNIT

图 名 TITLE 天花吊顶图

设计号 CONTRACT No


版次 EDITION No. 日期 DATE 2023.02 图号 DRAWING No.

图别 DRAWING TYPE 施工图

归档纪录:



JS-06

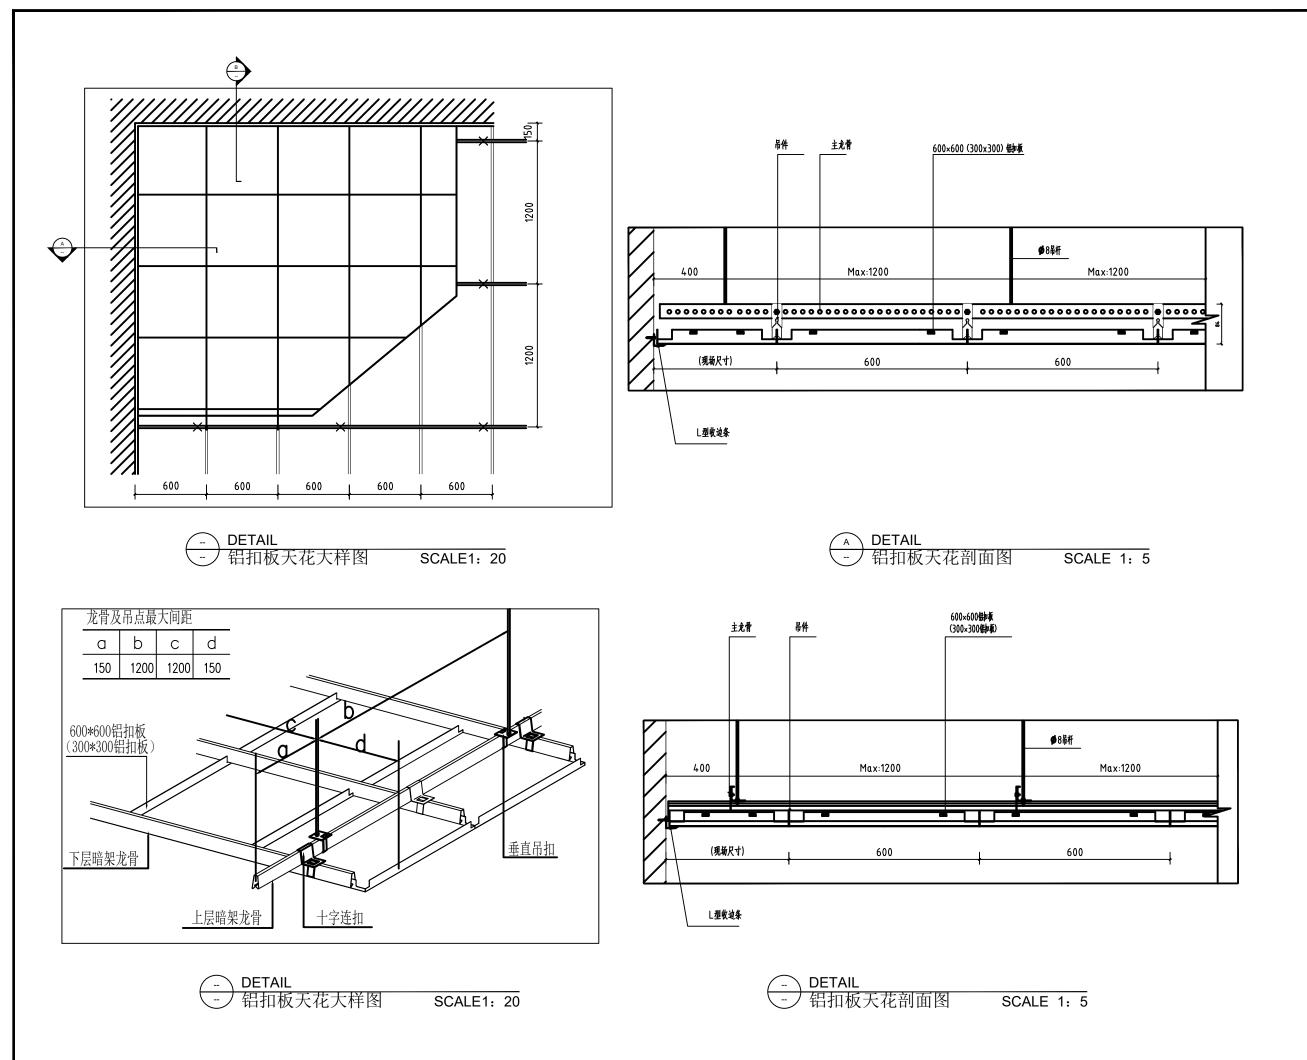



HONG YU ARCHITECTURAL& ENGINEERING DESIGNING CONSULTANTS LTD

建筑工程 甲级 编号 A144001127 风景园林 乙级 编号 A244001124 人防工程 乙级 编号 A244001124 市政工程 乙级 编号 A244001124 (道路、桥梁、给水、排水) 城市规划 乙级 编号 【粤】城规编(142013)

	会 签 COORDINATION
建 ARCHI.	
园 林 GARDEN.	
结 构 STRUCT.	
给排水 PLUMBING	
电气 ELEC.	
暖通/燃气 HVAC/GAS	

工程咨询 丙级 编号 工咨页12320160002

附 注 DESCRIPTIONS

1.不可按图纸(含CAD文件)量取尺寸。所有尺寸均须通过放样确定。未经同意不得使用、泄露、散布或复制本文件及其资料。

2 此施工图设计必须经过相关政府规划、建设、消防等部门及 审图公司审核通过后才能施工。

审 定 APPROVED BY	张念华	和
审 核 EXAMINED BY	赵自强	弘码
项目负责 CAPTAIN	赵自强	彭∕6 陽
专业负责 CHIEF ENGI.	梁颖斌	考验
校 对 CHECKED BY	谢 奎	Me
设 计 DESIGNED BY	梁颖斌	子教
	印刷体 PRINT	签署 SIGNATURE

建设单位 深圳市宝安区人民医院 建设地点 SITE

工程名称 建安A栋8楼810,811新增卫生间 PROJECT (BYGGGC2023-2-6)


子项—单体名称 SUBPROJECT-UNIT


图 名 铝扣板大样图 设计号


设计号 CONTRACT No

版次 EDITION No. 第一版 日期 DATE 2023.02 图別 DRAWING TYPE 施工图 図号 DRAWING No. JS-07



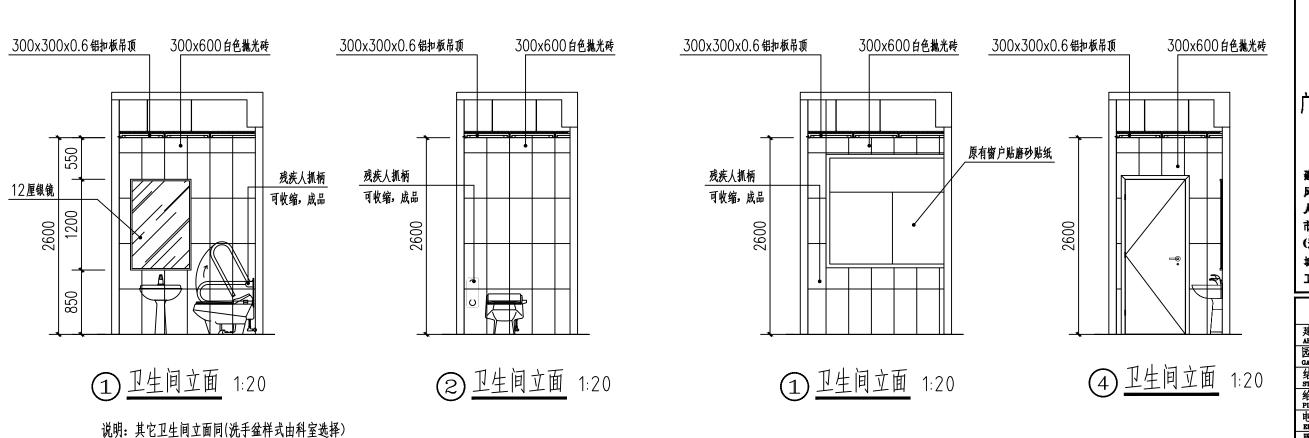

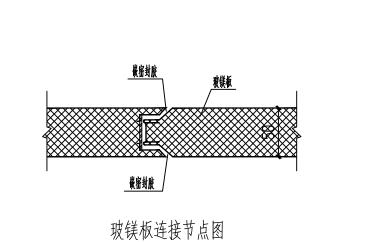

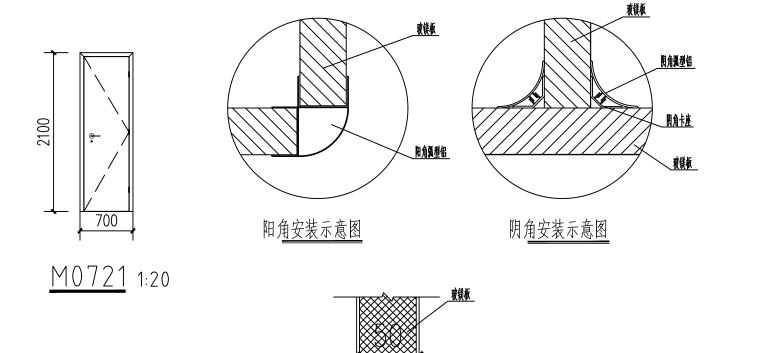

玻镁板与楼面连接节点图

类型	设计编号	洞口尺寸(mm)	数量	位置	选用型号	备注
	M0721	700X2100	2	卫生间	购成品	铝合金制单扇平开门
普通门						
旦砸[1						



广东鸿宇建筑与工程设计顾问有限公司

HONG YU ARCHITECTURAL& ENGINEERING DESIGNING CONSULTANTS LTD

建筑工程 甲级 编号 A144001127 风景园林 乙级 编号 A244001124 人防工程 乙级 编号 A244001124 市政工程 乙级 编号 A244001124 (道路、桥梁、给水、排水)

城市规划 乙級 编号 【粤】城规编(142013) 工程咨询 丙级 编号 工咨丙12320160002

	会 签 COORDINATION
L	COURDINATION
建 ARCHI.	
园 林 GARDEN.	
结 构 struct.	
给排水 PLUMBING	
电气 ELEC.	
暖通/燃气 HVAC/GAS	

附 注 DESCRIPTIONS

1 不可按图纸(含CAD文件)量取尺寸。所有尺寸均须通过放样确定。未经同意不得使用、泄露、散布或复制本文件及其资料。

2.此為工图设计必须经过相关政府规划、建设、消防等部门及 审图公司审核通过后才能施工。

审 定 APPROVED BY	张念华	和
审 核 EXAMINED BY	赵自强	弘祥
项目负责 CAPTAIN	赵自强	彭€陽
专业负责 CHIEF ENGI.	梁颖斌	No.
校 对 CHECKED BY	谢 奎	Mr
设计 DESIGNED BY	梁颖斌	
	印刷体 PRINT	签署 SIGNATURE

建设单位 CLIENT	深圳市宝安区人民医院
建设地点	

子项 — 单体名称 SUBPROJECT-UNIT

	丁贝一里 SUBPROJECT-			
_	图 名 TITLE	门窗及立面图		
	设计号 CONTRACT No			
_	版次 EDITION No.	第一版	日期 /	2023.02
+	图别 DRAWING TYPE	施工图	图号 DRAWING No.	JS-08
1	归档纪录 ARCHIVES:	:		

电气设计说明

一、工程概况:

- 1.本工程为地上九层建筑。
- 2.本工程普通照明为三级负荷。
- 二、设计依据·
- 1. 甲方设计任务书及设计要求
- 2.《民用建筑电气设计标准》(GB 51348-2019)
- 3.《建筑照明设计标准》(GB50034-2013)
- 4<<建筑设计防火规范>> GB50016-2014(2018年版)

三.低压配电系统

低压配电系统采用单相进线。

- 四 设备选型及安装:
 - 1 配电箱暗装距址1 8米。

开关、插座和照明灯具靠近可燃物时, 应采取隔热、散热等防火措施。

- 2.照明开关插座无注明时,通常安装要求如下: 灯开关距地1.3m,距门边0.15m墙内暗装。备用插座距地0.3m,墙内暗装。
- 3. 照明采用高效节能光源,筒灯采用卧式电子式拔插管或紧凑型荧光灯,直管型荧光灯采用T5系列产品,配电子整流器使功率因数≥○.9。业主需要时也可采用光通量相同LED光源灯具代替,光源色温按饰要求选定。
- 4.照明支线采用WDZBYJ-750V-3x2.5导线,插座回路导线均为4mm2,照明回路导线均为2.5mm2,均敷设接地保护线。
- 5.电线保护管埋地或埋墙暗敷时采用阻燃塑料电线管或T○镀锌电线管,天花内敷设时用T○镀锌电线管。

五. 接地系统及安全措施

- 1.本工程低压配电系统接地型式为TN—S制.凡正常不带电,而当绝缘破坏有可能呈现电压的一切电气设备金属外壳、电缆桥架、电线管、灯具金属支架等均应可靠接地。电源进户处PE线重复接地,利用建筑基础接地网。
- 2、镀锌的钢导管和金属线槽以专用接地卡跨接,两卡间连线为铜芯软导线,截面积不小于4mm2。
- 3、卫生间需做等电位联结。

七. 其他

- 1. 本工程施工验收依据为《建筑电气工程施工质量验收规范》 GB 50303-2002
- 2. 本工程参考施工图集为《建筑安装工程施工图集》(第二版) 3电气工程

八、其他

- 1. 本工程施工验收依据为《建筑电气工程施工质量验收规范》 GB 50303-2002
- 2. 本工程参考施工图集为《建筑安装工程施工图集》(第二版) 3电气工程
- 3. 电气装置安装定位应与装修专业图纸一致。
- 4. 另外各机电系统需满足物业管理公司的有关技术要求。



广东湾宇建筑与工程设计顾问有限公司

HONG YU ARCHITECTURAL& ENGINEERING DESIGNING CONSULTANTS LTD

建筑工程 甲级 编号 A144001127 风景园林 乙级 编号 A244001124 人防工程 乙级 编号 A244001124 市政工程 乙级 编号 A244001124 (道路、桥梁、给水、排水)

城市规划 乙級 编号 [粤]城规编(142013) 工程咨询 丙级 编号 工咨丙12320160002

	会 签 COORDINATION
建筑 ARCHI.	
园 林 GARDEN.	
结构 STRUCT.	
给排水 PLUMBING	
电气 ELEC.	
暖通/燃气 HVAC/GAS	


附 注 DESCRIPTIONS


1.不可按图纸(含CUD文件)量取尺寸。所有尺寸均须通过放样确定。未经同意不得使用、泄露、散布或复制本文件及其资料。

2.此施工图设计必须经过相关政府规划、建设、消防等部门及 审图公司审核通过后才能施工。

审 定 APPROVED BY	张念华	和
审 核 EXAMINED BY	赵自强	弧绳
项目负责 CAPTAIN	赵自强	麸€陽
专业负责 CHIEF ENGI.	梁颖斌	Fig.
校 对 CHECKED BY	谢 奎	Mr
设 计 DESIGNED BY	梁颖斌	Fig
	印刷体 PRINT	签 署 SIGNATURE

建设单位 CLIENT	深圳市宝	宝安区人民	医院	
建设地点				
工程名称 PROJECT		8楼810,8 iGC2023		
子项—单体名称 SUBPROJECT-UNIT				
图 名 TITLE	电气	设计说明		
设计号 CONTRACT No.				
版次 EDITION No.	第一版	日期 DATE	2023.02	
图别 DRAWING TYPE	施工图	图号 DRAWING No.	DS-01	
归档纪录 ARCHIVES:	•			

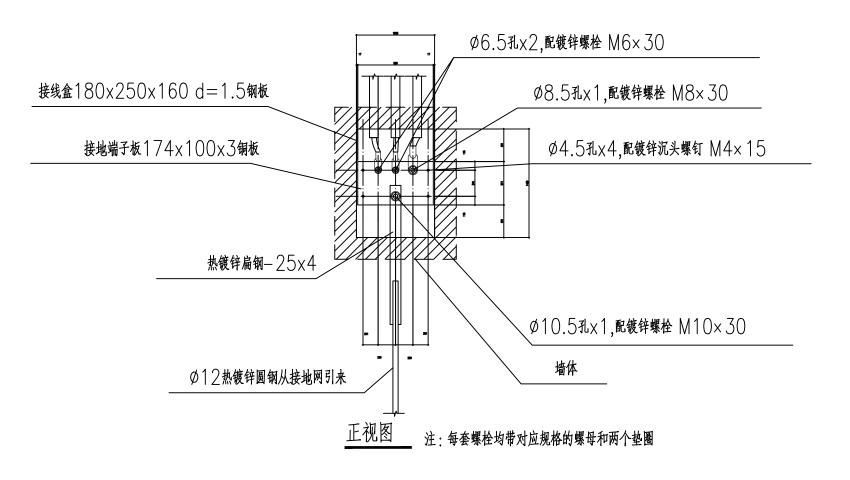

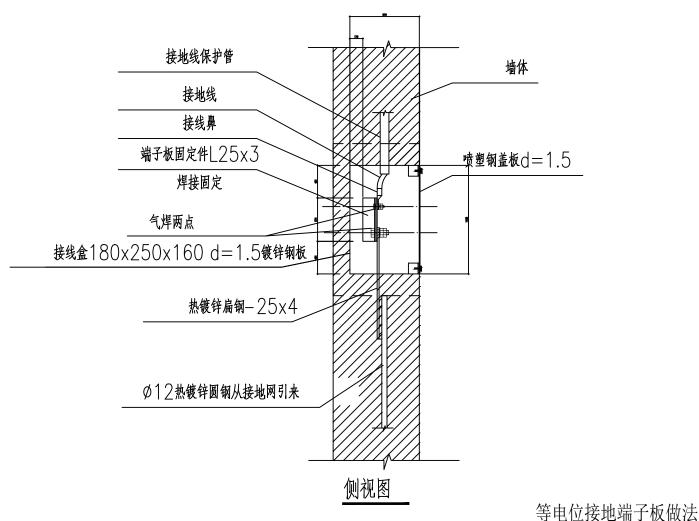



HONG YU ARCHITECTURAL& ENGINEERING DESIGNING CONSULTANTS LTD

建筑工程 甲级 编号 A144001127 风景园林 乙级 编号 A244001124 人防工程 乙级 编号 A244001124 市政工程 乙级 编号 A244001124 (道路、桥梁、给水、排水)

城市规划 乙级 编号 【粤】城规编(142013) 工程咨询 丙级 编号 工咨丙12320160002

	会 签 COORDINATION
建 筑 ARCHI.	
园 林 GARDEN.	
结 构 STRUCT.	
给排水 PLUMBING	
电气 ELEC.	
暖通/燃气 HVAC/GAS	

附 注 DESCRIPTIONS

1 不可按图纸(含CAD文件)量取尺寸。所有尺寸均须通过放样确定。未经同意不得使用、泄露、散布或复制本文件及其资料。

2. 此成工图设计必须经过相关政府规划、建设、消防等部门及 审图公司审核通过后才能施工。

审 定 APPROVED BY	张念华	\$4
审 核 EXAMINED BY	赵自强	弧绳
项目负责 CAPTAIN	赵自强	弘明
专业负责 CHIEF ENGI.	梁颖斌	学教
校 对 CHECKED BY	谢 奎	Mr.
设 计 DESIGNED BY	梁颖斌	老额
	印刷体 PRINT	签 署 SIGNATURE

建设单位 CLIENT 深圳市宝安区人民医院 建设地点 SITE

工程名称 建安A栋8楼810,811新增卫生间 PROJECT (BYGGGC2023-2-6) 子项 — 单体名称 SUBPROJECT-UNIT

SUBPROJECT-UNIT

图 名 示意图
TITLE


设计号 CONTRACT No.

版次 第一版 日期 2023.02

DRAWING TYPE 施工图 归档纪录:



DS-02

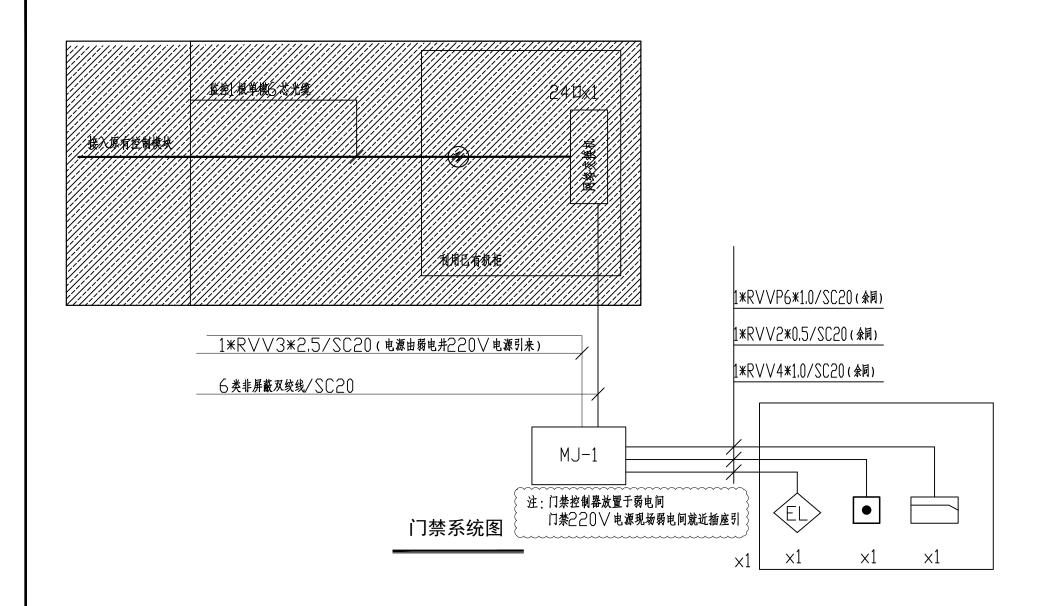

图例:

MJ-1	门禁控制器,壁挂安装
	门禁读卡器
•	出门按钮
€L>	双门磁力锁



广东鸿宇建筑与工程设计顾问有限公司

HONG YU ARCHITECTURAL& ENGINEERING DESIGNING CONSULTANTS LTD

建筑工程 甲级 编号 A144001127 风景园林 乙级 编号 A244001124 人防工程 乙级 编号 A244001124 市政工程 乙级 编号 A244001124 (道路、桥梁、给水、排水)

城市规划 乙級 编号 [粤]城规编(142013) 工程咨询 丙级 编号 工咨丙12320160002

	COORDINATION
建 ARCHI.	
园 林 GARDEN.	
结构 STRUCT.	
给排水 PLUMBING	
电气 RLEC.	
暖通/燃气 HVAC/GAS	

附 注 DESCRIPTIONS

1.不可按图纸(含CAD文件)量取尺寸。所有尺寸均须通过放样确定。未经同意不得使用、泄露、散布或复制本文件及其资料。

2.此 施工图设计必须经过相关政府规划、建设、消防等部门及 审图公司审核通过后才能施工。

审 定 APPROVED BY	张念华	第43 章
审 核 EXAMINED BY	赵自强	弘维
项目负责 CAPTAIN	赵自强	彭维
专业负责 CHIEF ENGI.	梁颖斌	子教
校 对 CHECKED BY	谢 奎	Mr.
设 计 DESIGNED BY	梁颖斌	子教
	印刷体 PRINT	签署 SIGNATURE

建设单位 CLIENT	深圳市宝安区人民医院
建设地点	

工程名称 建安A栋8楼810,811新增卫生间 PROJECT (BYGGGC2023-2-6)

子项—单体名称 SUBPROJECT-UNIT

图名门禁示意图


设计号 CONTRACT No.

> 日期 INO. 第一版 日期 DATE 2023.02

图别
DRAWING TYPE 施工图

图号 DRAWING No. DS-03



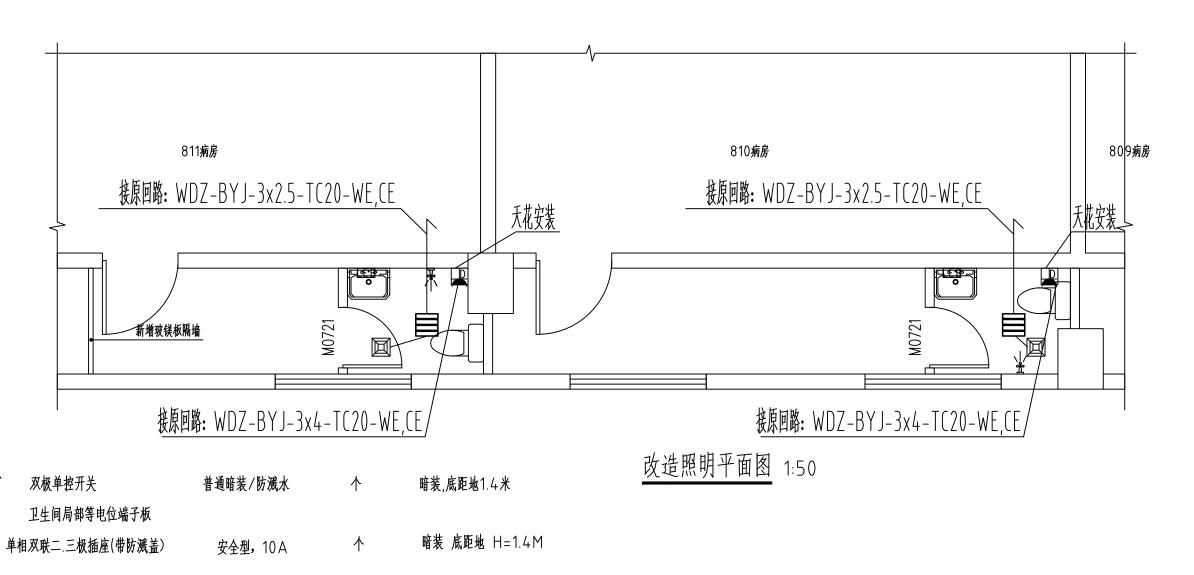

暗装 底距地 H=2.0M

图例:

电热水器三极插座/(带防溅盖) 安全型,16A



广东鸿宇建筑与工程设计顾问有限公司

HONG YU ARCHITECTURAL& ENGINEERING DESIGNING CONSULTANTS LTD

建筑工程 甲级 编号 A144001127 风景园林 乙级 编号 A244001124 人防工程 乙级 编号 A24400T124 市政工程 乙级 编号 A244001124 (道路、桥梁、给水、排水)

城市规划 乙级 编号 【粤】城规编(142013) 工程咨询 丙级 编号 工咨页12320160002

	会 签 COORDINATION
建 筑 ARCHI.	
园 林 GARDEN.	
结构 STRUCT.	
给排水 PLUMBING	
电气 ELEC.	
暖通/燃气	

附 注

1.不可按图纸(含CAD文件)量取尺寸。所有尺寸均须通过放样确定。未经同意不得使用、泄露、散布或复制本文件及其

2 此萬工图设计必须经过相关政府规划、建设、消防等部门及 审图公司审核通过后才能施工。

审 定 APPROVED BY	张念华	和
审 核 EXAMINED BY	赵自强	知得
项目负责 CAPTAIN	赵自强	弘弼
专业负责 CHIEF ENGI.	梁颖斌	考核
校 对 CHECKED BY	谢奎	Mr.
设 计 DESIGNED BY	梁颖斌	子教
	印刷体 PRINT	签署 SIGNATURE

建设单位 CLIENT 深圳市宝安区人民医院

建设地点

子项—单体名称 SUBPROJECT-UNIT

图 名 TITLE 改造照明平面图

设计号 CONTRACT No.

日期 DATE 2023.02 第一版 图号 DRAWING No.

DRAWING TYPE 施工图

归档纪录:



DS-04

一、设计依据 1. 给排水专业有关的国家现行设计规程、规范 1.1 室外着水黄叶規范 (GB50014-2006)(2016年版) 1.3 室外给水设计标准 (GB50013-2018) 1.4 建筑机电工程就度设计规范 (GB50981-2014) 1.5 建筑给水器水设计标准 (GB50015-2019) 2. 建设单位提供的本工程设计要求及有关的市政管线资料; 3.环保要求: 项目环境保护措施请建设单位、施工单位、监理单位严格按照环保裁文要求执行。 4.本公司建筑及有关专业提供的作业图和有关资料; 1、 工程名称: 建安A 格B 楼田间前房零星改造。 2、 理划: 數A 報8 養 4、 建设单位: 深圳市宝安区人民医院 木工程红线范围内: 卫生间给水系统、污废水系统设计,卫生间给排水原有管线标准,重新设计 。 卫生同给水由屋面生活水箱供给、港水系统由电热水器供给。 四、系统说明 (-) 生活给水0% 1. 本株生活最高日用水量为 m^3/d #大时用水量为 m³∕h. 二系 献職 1. 編出批劃 m^3/d ,最大财活水量为 2.类便污水统一收集后经小区污水块理站块理后,排入室外污水管,最后排入市政污水管。 3.多层11生间采用物质量气。 五、鮒及田 1.生活给水管:(不合宝外星地管) 分户水表后选用 : 4水 (熱水)管均选用 PPP性游给水管,专用接头焊接连接; 将水(撒水)粉水干管和主管选用铜塑复合粉水管(PSP,专用接头卡推成丝和装口。 热水管明装时采用 10mm提外要银箔的 PEF保温。 2. 沫管、 鼓管: 干管、立管选用JPVC排水管,专用款接口。室内污水支管选用JPVC排水管,专用款接口。 公共用水部位各生活用水采用旋翼式水表。 七前機 1.给水管道上管径≤ 80mm者采用箱闸机 > 80mm者采用对夹式集机,热水管道上的阀门均采用箱闸机,潴储管道上的阀 门均采用对夹式蟆裥。间门工作压力按其所在位置的管道工作压力 P根2, 当 P≤0.9Mpath,例11作版为 1.0MPa P=1.0~1.5MPa和P=1.6~1.9MPan,MIII作版分别为 1.6MPa、2.0MPa。P为2.0MPa~2.4MPan。 何门工作压力分别为 2.5MPg (建议何门工作压力等级比管道商一级) 2.水流指示器前,报警阿前的阿门采用卡维连接方式电信号阿门。阿门的开关信号反馈到消防控制中心。 3.消防与生活给水泵的吸水管采用明杆闸间,不得用螺阀。 4.压力排水管上的阀门采用闸阀,工作压力为 (二) 城(同 1. 各层入户压力大于 0.30MPa, 在水表前设支管减压阀。 1. 防臭地漏及存水等的水均高度不外于 50mm 地漏材质应与潜水管材相匹配。地漏 子表面应低于波出地面 5~10mm 地漏应首选直通地漏井下设存水等 (水封高度不小于 50mmì,严禁采用钟罩式地漏。 2. 蓄水池、水箱、集水坑等检修人孔采用密封型井盖; 蓄水池、水箱处应加锁。 3.UPVC 排水管: 点状 CJJ/T29-2010 規程设備编节和限以間。 应采用建设部认定的节水及环保产品。由建设单位和设计单位根据建筑装修的要求共同确定。 1. 14器具配件 (1).大便器采用专页档(3L/5L)式中本的水箱全便器或牌便器 ,性能优良的水嘴 ,公共卫生间的水龙头采用自动喝应式控制

(1),小区及单体建筑引入管及办公各层设计量水表。 (2),公共建筑根据不同使用性质及计量标准分类分别设计量水表 九 餬.餠 (1).供水系统管材与管件的选用符合国家现冇有关标准的规定 , 采用选用内壁光潜、卫生、严密、防腐、耐压、耐久的 密封材料,降低像耗及节水。 (2) . 進用高性他的何门 (3).普道的最後采取严密的防漏措施 ,杜绝和减少漏水量 1 户内给水支管应赔法: 公理服房、卫生同内给水、排水支管均应尽量赔法: 给水支管赔偿时应量设在建筑而足或填充层内。 2. 管道穿越地下室外墙、水池壁时,应顶埋防水套管: 管道穿地下室外墙时埋阱性防水套管: 太系吸水管穿水池池壁时,宜选用柔性防水套管; 有地震设防要求时,均选用柔性防水套管。 其它管道穿越水池池壁时,埋刚性防水套管;其它管道穿外墙及屋面时均应顶埋附性防水套管。

02S4O4T面与模板平齐,上面比模板高

20mm 管间隙用油床填实,并用膨胀水泥灌平。另管道穿屋面也可参照 18R409紅。 4.水池、高位水箱溢流、进水管管口用 18目不锈钢丝防虫闸包扎。

3.14间、机房的各种管道穿越楼板时,均应埋套管,套管管径选用参照目标图集

餐(mm)	生活污水铸铁管	生活污水塑料管	庞水管、雨水管标准妆度
DN50	0.035	0.025	0.02
DN75	0.025	0.015	0.015
DN100	0.02	0.012	0.008
DN150	0.01	0.007	0.005
DN200	0.008		0.004

(3) 环形通气管以O.O1 的上升坡度坡向通气立管。

6、普道支架:铜管普道支架应固定在横板或承重结构上;水泵房内采用减震支架或吊架、铜管水平安装支架间距。不得 大于下表所列數值: (管道支吊架应参照03S402施工)

軽(mm)	騎(M)	能(mm)	斯(m)
DN15	2.50	DN65	5.50
DN20	3.00	DN80	6.00
DN25	3.50	DN100	6.50
DN32	4.00	DN125	7.00
DN40	4.50	DN150	8.00
DN50	5.00	DN200	9.50

塑料管管道支架的最大同距(应收各管道规程或标准施工)

骼mr	n)	16	18	20	25	32	40	50	63	75	90	100
馱腌	竲	0.7	0.8	0.9	1.0	1.1	1.3	1.6	1.8	2.0	2.2	2.4
(m)	枰管	0.5	0.5	0.6	0.7	0.8	0.9	1.0	1.1	1.2	1.35	1.55

塑料给水管管径对照表

DN	DN15	DN20	DN25	DN32	DN40	DN50	DN65 7	D DN80	DN100	DN150
η Xδ	20 x2.3	25 x 2.3	₃₂ x 3.0	40 x 3.7	50 x4.6	x5.8	₇₅ ×6.8	oo x8.2	10.0	160
×Xδ	x 2.8	× 2.8	×3.6	x 4.5	× 5.6	x 7.1	/ ×	l ³⁰ k	l''k	ľ

塑料排水管管径对照表

			201111717	b L. dim.le			
DN	DN40	DN50	DN75	DN100	DN150	DN200	
Øχδ	40x2	50x2	75x2.3	110x3.2	160x4		

备债券水管上的品物或卡塞直围完在承重结构上,固定件间距: 姜管不得大于2m,主管不得大于3m。层高小子或等于4m, 立管可安一个固定件。立管底部的夸管处应设支量或固定吊架。卡维连接的水管在卡维附近应设支架。 "UPVC"曾進泉大支承同距散下表現完 UPVC潜水管巨铁" 與稅蓄水硬聚集乙稀管道工程故术規程"CJJ/T29—2010萬工)

4# 4		#太友撑月距 (M)			
船(mi	m) 增	横管			
ø40	_	0.40			
ø50	1.50	0.50			
ø75	2.00	0.75			
ø110	2.00	1.10			
ø160	2.00	1.60			

普通底得应设支债或系取率国的国定措施,UPVC 排水管安装在室内的运应被CJJ/T29-2010 規程伸縮节和阻火國。

7. 管道穿变形缝处两端安装不锈钢金属波纹管,其工作压力与所在管道工作压力一致。给水管、消防管管每50m,热 水管每20m设置一个金属波纹管。热水立管与干管的连接处,立管应加夸头以补偿立管的伸缩应力。

8. 各种立管底部应有牢固的固定措施。

9. 排水立管检查门距地面或楼板面1.00m。管井内排水立管检查门应期向管井检修门。室内消火栓栓门距地面或楼

10. 暗装在吊顶。管井内的管道。凡设闸门及检查口处均应设检修门或400mm*400mm检修口。闸门安装时 将手柄留在易于操作处。

11. 水泵、设备等基础螺栓孔位置,以到货的实际尺寸为准。

12. 给水加压泵应采取减振措施。

13. 铜管水平安装支架间距,按《建筑给水槽水及采暖工程施工质量验收规范》GB50242-2002之规定施工。

14. 立管每层装一管卡, 安装高度为距地面1.5m。

15、 排水管上的吊钩或卡箍应固定在承重结构上,固定件间距:横管不得大于2m,立管不得大于3m。 层高小于或等 于4m 立管中部可安一个固定件。

16. 自动喷水管道的昂架与喷头之间的距离应不小于300mm,距末端喷头距离不大于750mm,昂架应位于相

邻喷头间的管根上,当喷头间距不大于3.6m时,可设一个, 小于1.8m允许隔段设置。 17、各设备基础需要根据到货的实际尺寸二次浇注。给据水管道井处楼板持管道安装完成后浇筑。

18、排水横管直线管段距离超过规范要求时 按规范设置清扫口。

19、所有管道穿溉厂土楼板、墙及安装在墙槽内的管道 施工时均应与土建密切配合。

20、设计在室外生活水箱应采取防冻、防晒措施。生活水箱采用不锈钢薄板保护,保护厚度为0.4mm。

1、在涂刷底涂前。应诸最未面的灰土、污垢、锈痕、焊造等物。涂刷油涂厚度应均匀,不得有限皮、起泡、流淌和漏涂观象。

纵恒	法 師。 GMI TH B 世	柚红色 ;
漱罐 ====	景红 色。 	桂 色 ;
泳 (種 - 田)	原 径。 <u>(141</u>2) 中水 鬱道	凝绝;
*(((((((((((((((((((∦ 8 E. □M□∦X ¶Ŭ	原 色;

2、外偷的重力而排水管材外壁颜色需要经建筑专业认可,与建筑相协测。

3、普道支架股份后期股份添二道。 灰色调和漆二道。

4、星地管道防止:镀锌钢管、不锈钢管、钢管星地横设时,应物加强防止:在管外壁崩冲底于油一道。石油沥青一道。玻璃布一层。冲底 于油--造 石油沥青--造、总厚皮不太于6mm。 热镀锌钢管的焊造块。 应该从二进路领路,并包括纤维布--进后,再现石油沥青二造。

十一、管道及设备保温、防结雾

1、设于最真内的生活给太管需要采用型型防结器、防冻措施。设于给太管需采用维塑防结器、防冻措施。防结器材料均应为不能烧成定

十二、髓脏

普道安装完毕后,应该设计规定对普道进行强度、严密性试验,以检查普道系统几个连接部位的工程质量。

全届借在试验压力下 10mir内压力下降不超过 0.02MPa敝后将试验压力停至工作压力,作外观检查,不能不遇为合格:要单省在

端层扩下。截至 1h,压力排不接过 0.05MP CULLE 1.15倍工作压力下截至 2h 压力排不接过 0.03MP CULLE 不移 不漏冶合格。

2. 排水管衡灌水实验。 注水高度以一层楼的高度为标准。 安装管道时应考度试水措施,在满水

15mink而降后,飛沫線 5min

被而不下降,管道及接口无渗漏为合格。

3.室内敷设的商水管预源水试验,注水商废处须到每根立管上帮的商水斗,在 11内不够不漏为合格。

4.压力废水管道按潜污泵编程的 2倍进行试压 ,不低于 0.6MPa.

十三、髓桃抗精

1. 给水、热水管道在系统运行前必须用水冲洗。要求以系统最大设计流量或不小于 1.5m/s 的滤送折冲洗 直到出水口的水色和适 明度与进水目测一致为合格。

2.生活给水系统管道在交付使用前处领冲洗和消毒,并经有关前门取样检验。符合国家现行的《生活饮用水卫生标准》方可使用。

3.雨水管和排水管冲洗以管道通畅为合格。

十四、其它 1. 國中所並尺寸操管长、核菌以 四十,其余物以 四一叶。

2. 圆中所注管道标高: 给水管、消火栓管、自动喷淋管、压力膨水管黏管中心标高; 污水管、雨水管等重力流管道粘管内底。 3.本说明和设计图纸具有同等效力,而者均应遵守: 若二者有矛盾时,甲方及施工单位应及时提出,并以设计单位解释为准。

4. 施工承包商户与其它专业承包商客切配合。合理安装施工进度和设备、器材、管道的设备位置。避免难能和近工。

5.所有集水井的压力排水接入重力波排水检查井时所接入的检查井均采用消散井,具体布置详排水总平面图。

6.卫生间汽箱内排水: 参照广东省通用图集粤 14ST202**城**行。

7.除本说明外,还应遗守《建筑给水槽水及采暖工程施工质量验收规范》

GB 50242-2002及《自动喷水天火系统施工及验收费

表) GB50261-2017 的等国家相关规范的规定。



HONG YU ARCHITECTURAL& ENGINEERING DESIGNING CONSULTANTS LTD

建筑工程 甲级 编号 A144001127 风景园林 乙级 编号 A244001124 人防工程 乙级 编号 A244001124

市政工程 乙级 编号 A244001124

(道路、桥梁、给水、排水)

城市规划 乙级 编号【粤】城规编(142013) 工程咨询 丙级 编号 工咨页12320160002

	会 签 COORDINATION
建 筑 ARCHI.	
园林 GARDEN.	
结构 STRUCT.	
给排水 PLUMBING	
电气 ELEC.	
暖通/燃气 HVAC/GAS	

DESCRIPTIONS

1.不可按图纸(含CAD文件)量取尺寸。所有尺寸均须通过放样 确定。未经同意不得使用、泄露、散布或复制本文件及其

2此施工图设计必须经过相关政府规划、建设、消防等部门及 审图公司审核通过后才能施工。

审 定 APPROVED B 张念华 **AA**4 审核 赵自强 弘何德 项目负责 赵自强 **彭松** 专业负责 梁颖斌 校 对 CHECKED Mr. 设计 梁颖斌 印刷体 签署

建设单位 深圳市宝安区人民医院

建设地点

工程名称 建安A栋8楼810,811新增卫生间 (BYGGGC2023-2-6)

子项—单体名称 SUBPROJECT-UNIT

室内给排水设计施工说明

设计号


日期 DATE 2023.02 图别 图号

施工图

DRAWING TYPE 归档纪录:



SS-01

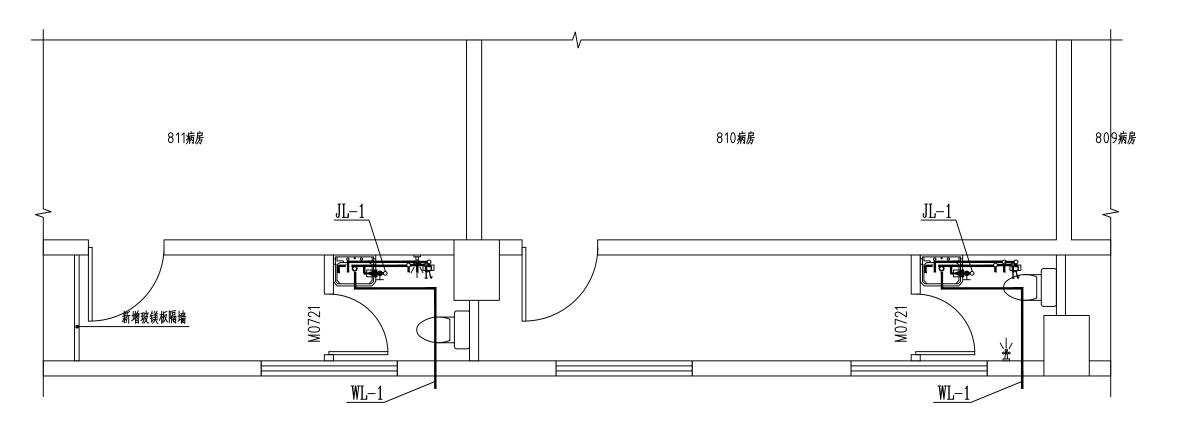

卫生间给排水大样平面图 1:50

注: 洗手盆均采用感应式水嘴.

户内给水支管应哺装: 公费厨房、卫生间内给水、排水支管均应尽量哺装: 给水支管暗敷时应敷设在搜集而层或填充层内。



广东鸿字建筑与工程设计顾问有限公

HONG YU ARCHITECTURAL& ENGINEERING DESIGNING CONSULTANTS LTD

建筑工程 甲级 编号 A144001127 风景园林 乙级 编号 A244001124 人防工程 乙级 编号 A244001124 市政工程 乙级 编号 A244001124 (道路、桥梁、给水、排水)

城市规划 乙級 编号 [粤]城规编(142013) 工程咨询 丙级 编号 工咨丙12320160002

	会 签
	会 金 COORDINATION
建 ARCHI.	
园 林 GARDEN.	
结 构 struct.	
给排水 PLUMBING	
电 气 ELEC.	
暖通/燃气 HVAC/GAS	

附 注 DESCRIPTIONS

1.不可按图纸(含CAI)文件)量取尺寸。所有尺寸均须通过放样确定。未经同意不得使用、泄露、散布或复制本文件及其资料。

2此施工图设计必须经过相关政府规划、建设、消防等部门及 审图公司审核通过后才能施工。

审 定 APPROVED BY	张念华	和
审 核 EXAMINED BY	赵自强	弧绳
项目负责 CAPTAIN	赵自强	彭√陽
专业负责 CHIEF ENGI.	梁颖斌	老额
校 对 CHECKED BY	谢 奎	Me
设 计 DESIGNED BY	梁颖斌	子教
	印刷体 PRINT	签署 SIGNATURE

建设单位 CLIENT 深圳市宝安区人民医院

建设地点

工程名称 建安A栋8楼810,811新增卫生间 PROJECT (BYGGGC2023-2-6)

子项—单体名称 SUBPROJECT-UNIT

图 名 卫生间给排水大样平面图

设计号 CONTRACT No.

> で N No. 第一版 日期 DATE 2023.02

图 别 DRAWING TYPE 施工图

图号 DRAWING No. SS-02

